

INWESTYCJA : **REMONT SANITARIATÓW
W BUDYNKU SZKOŁY PODSTAWOWEJ NR 34**

LOKALIZACJA: **Lublin ul. Kosmowskiej 3**

INWESTOR: **Gmina Lublin
20-080 Lublin Plac Litewski 1**

AUTORZY OPRACOWANIA:

Projekt architektoniczny


Maciej Uszyński
upr. 1772/Lb/82

Projekt instalacji elektrycznych

Bożenna Groszek
upr.St-88/78

Projekt instalacji sanitarnych

Marta Machnowska
upr. 2414/Lb/85

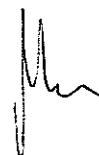

Data opracowania

marzec 2012r.

ARCHI-2
FIRMA ARCHITEKTONICZNA
Maciej Uszyński
20-008 Lublin, ul. Jana Hempła 4/49A
NIP 712-184-54-15, REGON 430281032

Zawartość tomów opracowania:

1. Projekt architektoniczny
2. Projekt instalacji sanitarnych
3. Projekt instalacji elektrycznych

TYTUŁ OPRACOWANIA : PROJEKT ARCHITEKTONICZNY

**INWESTYCJA : REMONT SANITARIATÓW
W BUDYNKU SZKOŁY PODSTAWOWEJ NR 34**

LOKALIZACJA: Lublin ul. Kosmowskiej 3

**INWESTOR: Gmina Lublin
20-080 Lublin Plac Litewski 1**

**AUTOR OPRACOWANIA: arch. Maciej Uszyński
upr.1772/LB/82**

DATA OPRACOWANIA: marzec 2012r.

Zawartość opracowania :

| | |
|---|----------|
| 1. Strona tytułowa ogólna | str. 1 |
| 2. Spis tomów | str. 2 |
| 3. Strona tytułowa części architektonicznej | str. 3 |
| 1. Opis techniczny | str. 4-7 |
| 2. Część graficzna: | |
| rys. nr 1 - Plan sytuacyjny skala 1:500 | str. 8 |
| rys. nr 2 - Rzuty, zestawienia skala 1:100 | str. 9 |
| 3. Oświadczenie projektanta | str. 10 |
| 4. Uprawnienia projektowe | str. 11 |

OPIS TECHNICZNY

1. Przedmiot i zakres opracowania.

Przedmiotem opracowania jest projekt remontu sanitariatów w budynku Szkoły Podstawowej nr 34 w Lublinie, przy ul. Kosmowskiej 3

Zakres opracowania części architektoniczno-budowlanej obejmuje:

- częściową przebudowę istniejących sanitariatów oznaczonych na schemacie nr 1,2,3,4 oraz wymianę stolarki drzwiowej
- wykaz prac remontowych

2. Stan istniejący .

Szkoła jest budynkiem wolnostojącym, dwukondygnacyjnym, częściowo podpiwniczonym.

Budynek jest murowany, stropy żerańskie. Jest w dobrym stanie technicznym. Istniejące sanitariaty mają zużyte miski ustępowe i umywalki oraz glazurę na ścianach i terakotę na podłodze. Miski ustępowe nie dostosowane są wymiarami do małych dzieci, w umywalkach nie ma ciepłej wody lub jest z term elektrycznych. Kabiny ustępowe są zbyt wąskie. W zespole szatniowo-sanitarnym przy sali gimnastycznej wskazane jest przestawienie ścianki działowej pomiędzy szatnią a zespołem sanitarnym w celu powiększenia szatni. W obiekcie brak jest w.c. przystosowanego dla potrzeb osób niepełnosprawnych. W tym celu pomieszczenie gospodarcze na parterze zostanie przeznaczone w części na kabinę ustępową dostosowaną do potrzeb osób niepełnosprawnych.

3. Projektowane prace budowlano-remontowe.

3.1 Zespół sanitarno-szatniowy nr 1 na parterze, przy sali gimnastycznej (pomieszczenia szatni x 2, natrysków x 2, w.c.x 2, przedpokoiki x 2)

3.1.1. Prace rozbiórkowe

- ścianki działowe pomiędzy szatnią a pomieszczeniem natrysków oraz pomiędzy samymi natryskami
- wykucie otworu drzwiowego z szatni do pomieszczenia natrysków
- poszerzenie otworów drzwiowych
- istniejące posadzki w pomieszczeniach natrysków łącznie z jastrychem cementowym i warstwami izolacyjnymi do usunięcia
- istniejące płytki ścienne ceramiczne do usunięcia
- demontaż stolarki drzwiowej
- demontaż parapetów wewnętrznych
- usunięcie złuszczających się nawierzchni malowanych

3.1.2. Prace budowlano - wykończeniowe.

W miejsce usuniętych warstw posadzkowych należy:

- ułożyć izolację termiczną podłogi - styropian gr 10cm
- ułożyć warstwę jastrychu cementowego gr. 5cm zbrojonego siatką z drutu stalowego o oczkach 10x10cm
- w miejscach natrysków obniżyć wierzch posadzki o 1cm i wyprofilować spadek 1% w kierunku odpływu
- całość posadzki zaizolować folią w płynie z zabezpieczeniem elementów narożnych taśmami systemowymi
- ułożyć płytki gresowe o wym. 30x30cm w natryskach i ubikacjach
- w szatniach i przedpokojach posadzki z wykładzin z tworzyw sztucznych

bez warstwy izolacyjnej, rulonowe - PCW gr. 2.6mm, ognioodporne, antypoślizgowe, antystatyczne wg norm EN 13501-1, EN 13 893, DIN 51130 R-10 EN 1815 z wyłożeniem na ściany 15cm, naroża wyoblone

Ściankę działową w projektowanym zespole sanitarnym wykonywać z cegły ceram. dziurawki, gr 6.5 cm na zaprawie cementowo-wapiennej, zbrojonej co drugą warstwę bednarką 40/5mm

Ścianki działowe przy natryskach wykonać z płyty HPL gr 1.0cm w ramach systemowych.

Wykończenie ścian - w zespole sanitarnym glazura na całej wysokości

Na ścianach przy kabinach natryskowych oraz w pasie 50cm od nich izolacja pionowa ścian folią w płynie do wys. 3.0m

W pomieszczeniach natrysków malowanie ścian i sufitów farbą lateksową kolorze białym.

W ubikacjach i natryskach na posadzce płytki gresowe j.w., na ścianach glazura na całej wysokości

W pozostałych pomieszczeniach malowanie ścian farbą olejną lamperii do wys. 2.1m w kolorze jasnożółtym, powyżej emulsją w kolorze jasnożółtym, sufity emulsją w kolorze białym

Ściany i posadzki przed ułożeniem ceramiki oraz malowaniem zagruntować.

Parapety z aglomarmuru gr. 3cm

Sufit podwieszony z płyt g-k, w pomieszczeniu natrysków z płyt g-k wodoodpornych, w suficie podwieszonym wykonać drzwiczki rewizyjne

Istniejące przewody wentylacyjne w kominie murowanym udrożnić, wymienić kratki na nowe.

Posadzki w szatniach rulon PCV gr. 2.6mm.

Skrzydła drzwiowe płytowe białe na ramiaku sosnowym, obłożone płytami gładkimi HDF z wypełnieniem płytą wiórową, jednodzielne pełne o pow. 80/200cm lub 90/200cm, fabrycznie wykończone - dołem kratka ze stali nierdzewnej o pow. 0.022m², klamki i szyldy chrom, zamki z wkładką patentową

Futryny stalowe nakładane, regulowane, z uszczelką gumową na 3 zawiasach

3.2. W.C. nr 2 dla niepełnosprawnych, na parterze.

3.2.1. Prace rozbiórkowe

- ścianki działowe istniejącego ustępu
- wykucie otworu drzwiowego z korytarza do w.c.
- poszerzenie otworu drzwiowego do pom. gospodarczego
- istniejące posadzki łącznie z jastrychem cementowym i warstwami izolacyjnymi do usunięcia
- istniejące płytki ścienne ceramiczne do usunięcia
- demontaż stolarki drzwiowej
- demontaż parapetów wewnętrznych
- usunięcie złuszczających się nawierzchni malowanych
- wykucia krutek wentylacyjnych

3.2.2. Prace budowlano - wykończeniowe.

W miejsce usuniętych warstw posadzkowych należy:

- ułożyć izolację termiczną podłogi - styropian gr 10cm
- ułożyć warstwę jastrychu cementowego gr. 5cm zbrojonego siatką z drutu stalowego o oczkach 10x10cm
- ułożyć płytki gresowe o wym. 30x30cm

Przemurowanie zbędnego otworu drzwiowego i wymurowanie pionu wentylacyjnego z cegły ceramicznej dziurawki na zaprawie cementowo-wapiennej, bruzdy po instalacjach uzupełnić zaprawą cementowo-wapienną.

Wykończenie ścian - w w.c. glazura na całą wysokość, w pom. gospodarczym glazury na ścianie przy zlewie na wysokość 1.6m, na pozostałej części ścian lamperia olejna do wysokości 1.6, powyżej farba emulsyjna wewnętrznego stosowania w kolorze białym

Na posadzce płytki gresowe 30x30cm,

Sufit podwieszony z płyt g-k, w suficie podwieszonym wykonać drzwiczki rewizyjne

Ściany i posadzki przed ułożeniem ceramiki zagruntować.

Parapet z aglomarmuru gr. 3cm.

Istniejące przewody wentylacyjne w kominie murowanym udroźnić, wymienić kratki na nowe.

Skrzydła drzwiowe płytowe białe na ramiaku sosnowym, obłożone płytami gładkimi HDF z wypełnieniem płytą wiórową, jednodzielne pełne o pow. 90/200cm, fabrycznie wykończone - dołem kratka ze stal nierdzewnej o pow. 0.022m², klamki i szyldy chrom, zamki z wkładką patentową

Futryny stalowe nakładane, regulowane, z uszczelką gumową na 3 zawiasach
Zainstalować uchwyty dla niepełnosprawnych - jeden stały na ścianie, drugi stały mocowany do posadzki, trzeci uchylony mocowany do ściany.

3.3 Zespoły sanitarne nr 3 i 4 na parterze i na piętrze

3.3.1. Prace rozbiórkowe

- ścianki działowe pomiędzy kabinami ustępowymi
- istniejące posadzki łącznie z jastrychem cementowym i warstwami izolacyjnymi do usunięcia
- istniejące płytki ścienne ceramiczne do usunięcia
- demontaż stolarki drzwiowej
- demontaż parapetów wewnętrznych
- usunięcie złuszczających się nawierzchni malowanych
- wykucia krutek wentylacyjnych

3.3.2. Prace budowlane - wykończeniowe.

W miejsce usuniętych warstw posadzkowych należy:

- ułożyć izolację termiczną podłogi - styropian gr 10cm (posadzka na gruncie) lub 2cm styropianu jako izolację akustyczną
- ułożyć warstwę jastrychu cementowego gr. 5cm zbrojonego siatką z drutu stalowego o oczkach 10x10cm
- ułożyć płytki gresowe o wym. 30x30cm

Ścianki działowe w kabinach ustępowych, łącznie ze skrzydłami drzwiowymi wykonać z płyty HPL gr 1.0cm w ramach systemowych.

Wykończenie ścian - glazura na całą wysokość, w pom. gospodarczym lamperia olejna do wys. 2.1m, powyżej i na sufitach emulsja wewnętrznego stosowania w kolorze białym.

Ściany i posadzki przed ułożeniem ceramiki i malowaniem zagruntować.

Sufit podwieszony z płyt g-k, w suficie podwieszonym wykonać drzwiczki rewizyjne

Parapety z aglomarmuru gr. 3cm


Istniejące przewody wentylacyjne w kominie murowanym udroźnić, wymienić kratki na nowe.

Skrzydła drzwiowe płytowe białe na ramiaku sosnowym, obłożone płytami gładkimi HDF z wypełnieniem płytą wiórową, jednodelne pełne o pow. 80/200cm lub 90/200cm, fabrycznie wykończone - dołem kratka ze stali nierdzewnej o pow. 0.022m², klamki i szyldy chrom, zamki z wkładką patentową

Opracował:

mgr inż. arch.
Maciej Uszyński



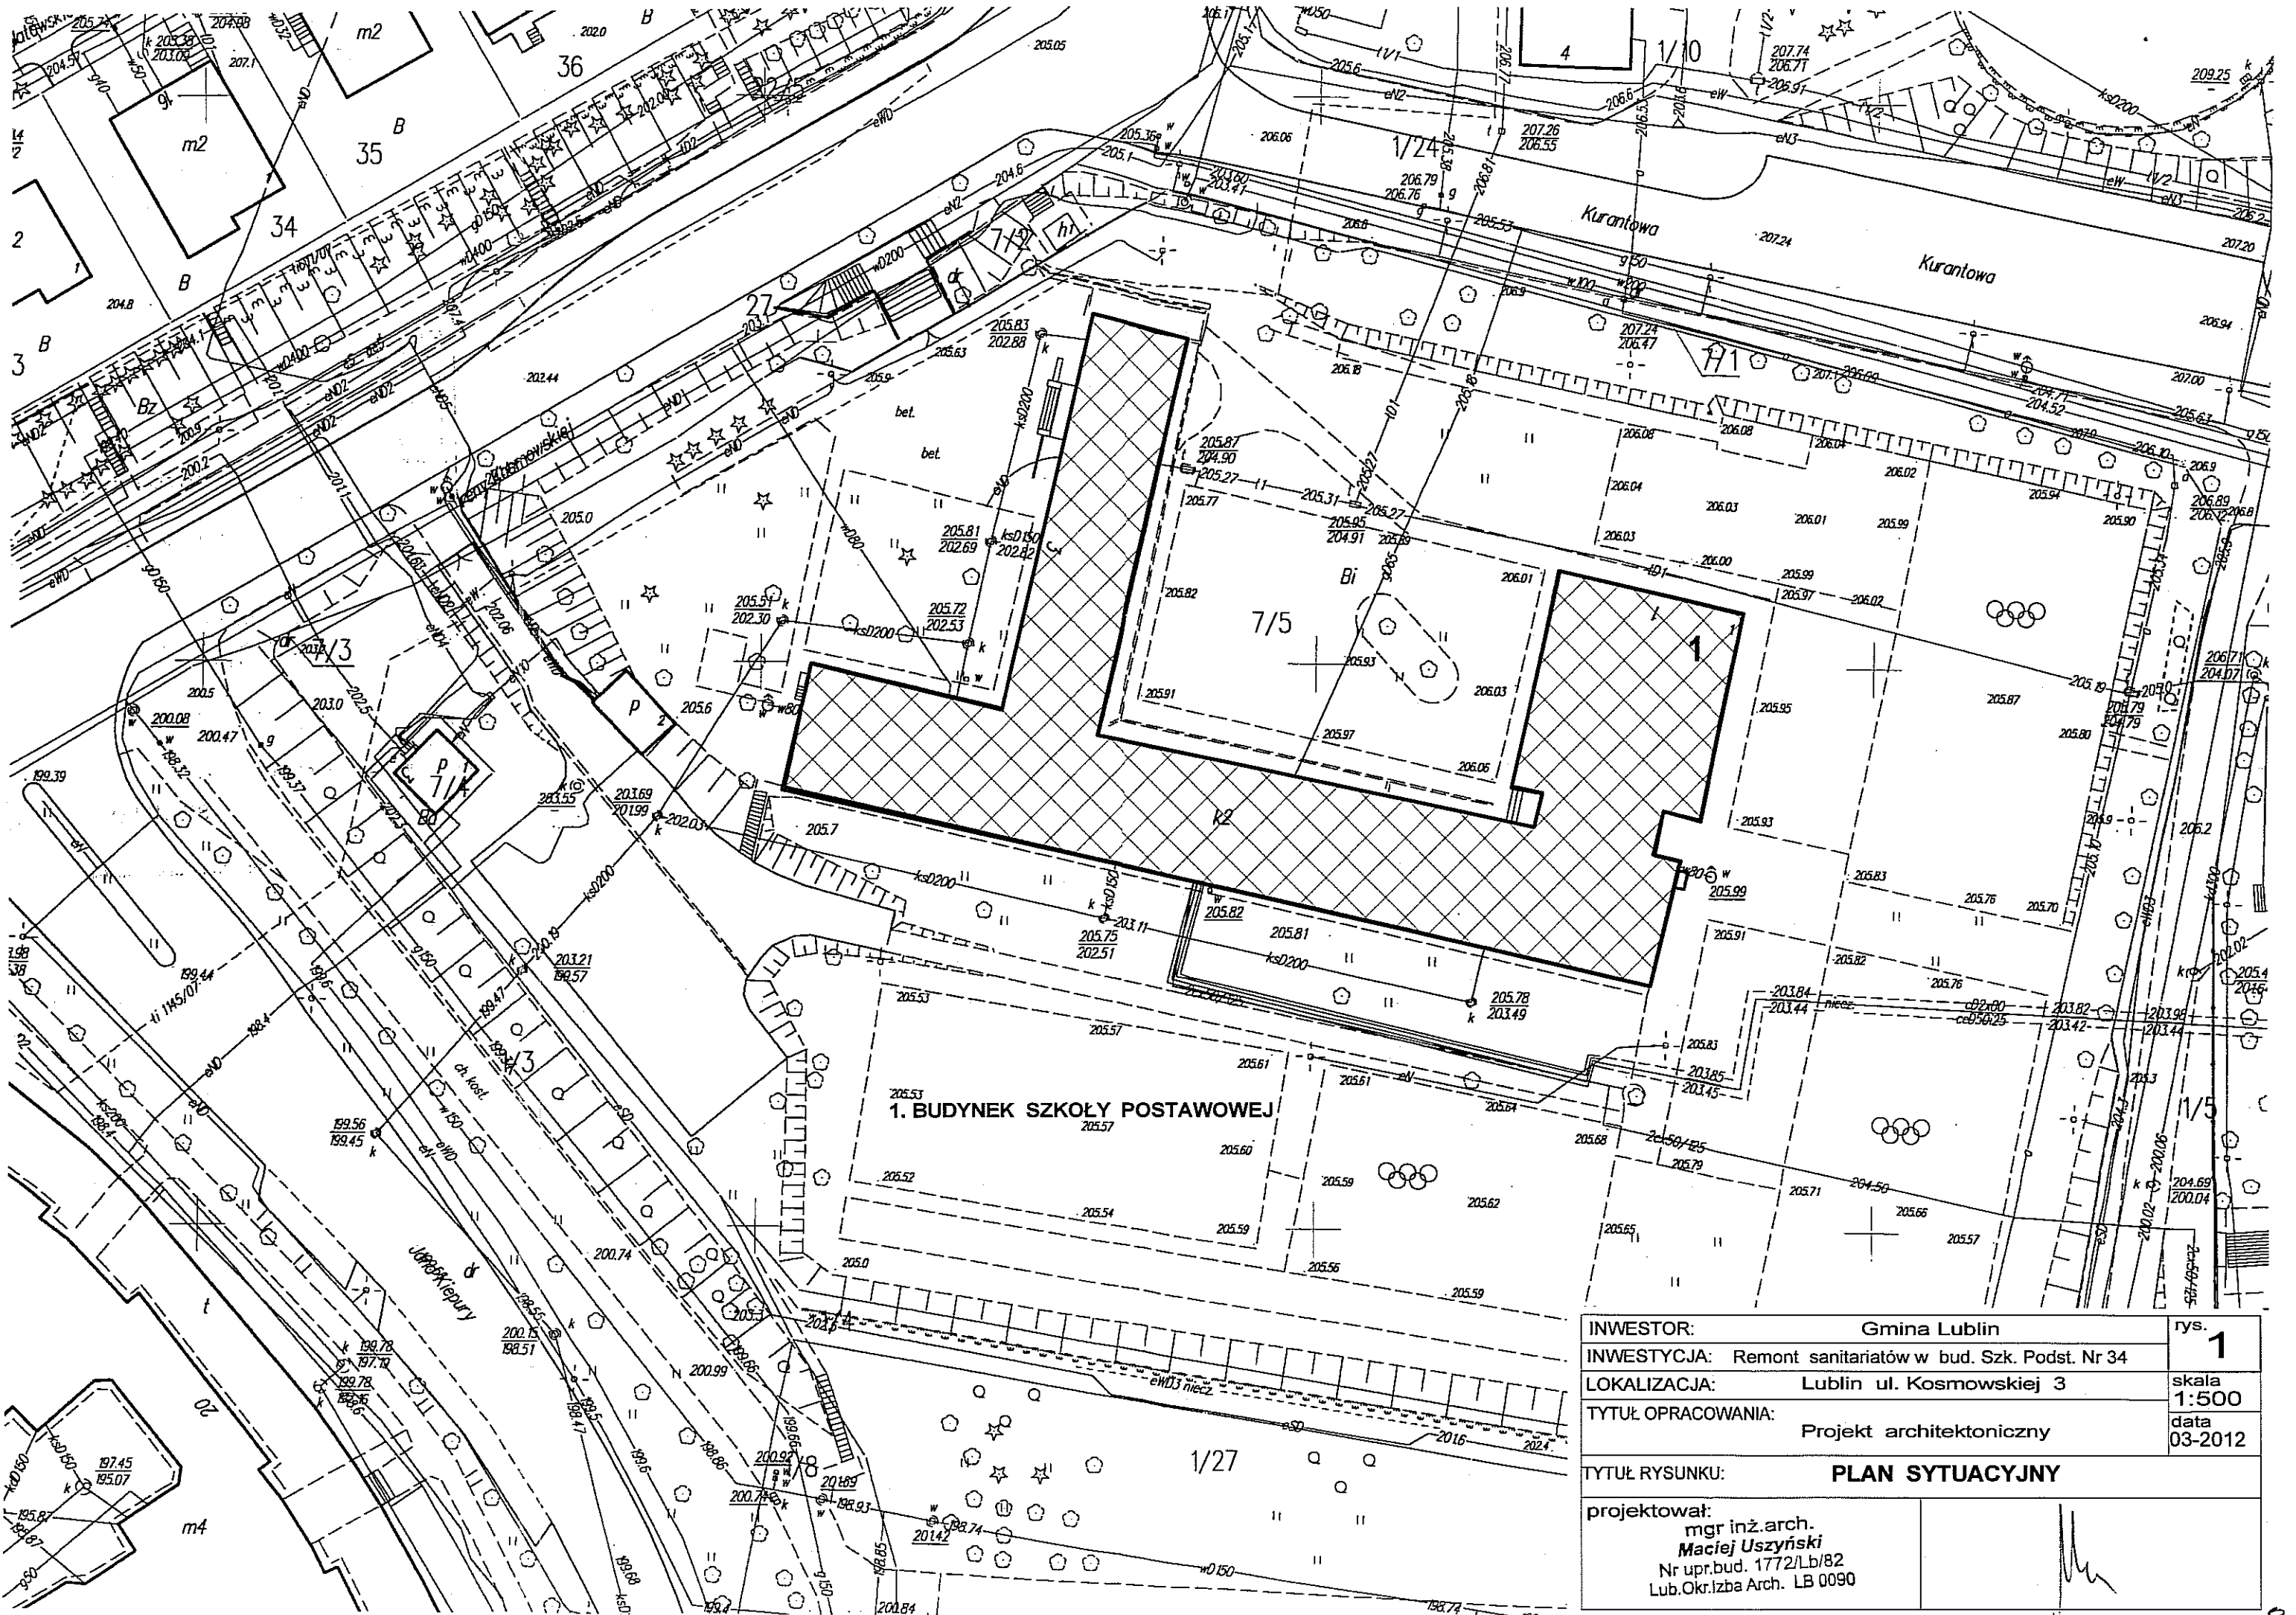

1. BUDYNEK SZKOŁY POSTAWOWEJ

| | | |
|--------------------|---|---------------|
| INWESTOR: | Gmina Lublin | rys. 1 |
| INWESTYCJA: | Remont sanitariatów w bud. Szk. Podst. Nr 34 | skala 1:500 |
| LOKALIZACJA: | Lublin ul. Kosmowskiej 3 | data 03-2012 |
| TYTUŁ OPRAWOWANIA: | Projekt architektoniczny | |
| TYTUŁ RYSUNKU: | PLAN SYTUACYJNY | |
| projektował: | mgr inż.arch. Maciej Uszyński Nr upr.bud. 1772/Lb/82 Lub.Okr.Izba Arch. LB 0090 | |

Lublin 10.03.2012r.

OŚWIADCZENIE


Zgodnie z art. 20, ust. 4 Prawa budowlanego (Dz.U. Nr 207, poz. 2016 z 2003r. z późn. zm.) oświadczamy, że opracowany przeze mnie projekt architektoniczny:

**remont sanitariatóww budynku szkoły podstawowej nr 34 w Lublinie,
przy ul. Kosmowskiej 3**

wykonany dla **Gminy Lublin**
20-080 Lublin Plac Litewski 1

został sporządzony zgodnie z obowiązującymi przepisami oraz zasadami wiedzy technicznej.

Maciej Uszyński
upr. 1772/Lb/82





IZBA ARCHITEKTÓW
RZECZYPOSPOLITEJ POLSKIEJ

Lubelska Okręgowa Rada Izby Architektów RP

ZAŚWIADCZENIE - ORYGINAL

(wypis z listy architektów)

Lubelska Okręgowa Rada Izby Architektów RP zaświadcza, że:

mgr inż. architekt Maciej Uszyński

posiadający kwalifikacje zawodowe do pełnienia samodzielnych funkcji technicznych w budownictwie w specjalności architektonicznej i w zakresie posiadanych uprawnień nr 1772/Lb/82, jest wpisany na listę członków Lubelskiej Okręgowej Izby Architektów RP pod numerem: **LB-0090**.

Członek czynny od: 07-02-2002 r.

Data i miejsce wygenerowania zaświadczenia: 12-07-2011 r. Lublin.

Zaświadczenie jest ważne do dnia: **30-06-2012 r.**

Podpisano elektronicznie w systemie informatycznym Izby Architektów RP przez:
Maria Balawajder-Kantor, Przewodnicząca Okręgowej Rady Izby Architektów RP.

Nr weryfikacyjny zaświadczenia:

LB-0090-B5A3-42C6-994E-CE5E

Nr 1772/Lb/82

DECYZJA O STWIERDZENIU PRZYGOJOWANIA ZAWODOWEGO do pełnienia samodzielnych funkcji technicznych w budownictwie

Na podstawie § 4 ust. 1, § 4 ust. 2, § 7 i § 13 ust. 1 pkt 1 lit. -

rozporządzenia Ministra Gospodarki Terenowej i Ochrony Środowiska z dnia 20 lutego 1975 r.

w sprawie samodzielnych funkcji technicznych w budownictwie (Dz. U. Nr 8, poz. 46) stwierdza się, że:

Obywatel (ka) **Maciej U.S.Z.Y.Ź.S.K.I.**
(pełna nazwa)

..... **inżynier architekt**
(tytuł zawodowy - zawody)

urodzony (a) dnia 11 stycznia 1954 r. w Lublinie

posiada przygotowanie zawodowe upoważniające do wykonywania samodzielnej funkcji

..... **P.R.O.J.E.K.T.A.N.T.A**
(pełna nazwa)

w specjalności **Architektonicznej**
(pełna specjalność techniczna - zawody)


w zakresie

Obywatel (ka) **Maciej USZYŃSKI** jest upoważniony (a) do:

1/ sporządzania projektów w zakresie rozwiązań:

- a/ architektonicznych wszelkich obiektów budowlanych,
- b/ konstrukcyjno - budowlanych obiektów budowlanych w budownictwie osób fizycznych, z wyłączeniem konstrukcji fundamentów głębokich i trudniejszych konstrukcji statycznie niewyznaczalnych,

- 2/ w budownictwie osób fizycznych - do kierowania, nadzorowania i kontrolowania budowy, kierowania i kontrolowania wytwarzania konstrukcyjnych elementów budowlanych oraz oceniania i badania stanu technicznego obiektów budowlanych - z wyłączeniem konstrukcji fundamentów głębokich i trudniejszych konstrukcji statycznie niewyznaczalnych.

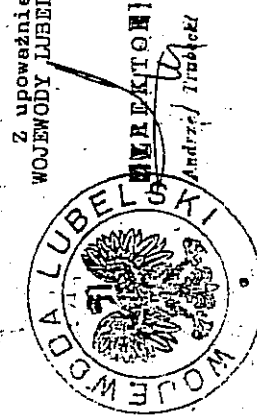

Z upoważnienia
WOJEWODY LUBELSKIEGO